

АО «ЦНИИЭП жилища» осуществляет комплексное проектирование объектов жилищно-гражданского назначения, начиная от предпроектных предложений и заканчивая рабочей документацией по всем разделам проекта, включая инженерные внеплощадочные сети.

В настоящее время АО «ЦНИИЭП жилища» – это коллектив высококлассных специалистов, необходимых для производства полного цикла проектных работ, структурно объединенных в архитектурные мастерские, конструкторские, инженерные отделы и отделы сопровождения.

Одной из масштабных работ института является проект строительства Дальневосточного федерального университета на острове Русский в городе Владивосток, общей площадью около 1 млн. м² на территории 200 га, разработанный по заказу Правительства Российской Федерации. В сентябре 2012 года здесь был успешно проведён саммит АТЭС.

Институт в течение последних 25 лет выполнил ряд проектов по комплексной жилой застройке на суммарной территории 425 га и с общей площадью застройки около девяти миллионов квадратных метров.

По проектам института построены уникальные школы в городах Дзержинский, Железнодорожный, а также школа-гимназия в Одинцове, получившие высокую оценку Правительства Московской области.

С момента основания институт занимается разработкой проектов для массового крупнопанельного домостроения. Опыт и компетенция института в этой области уникальны и простираются от создания адресных систем КПД и проектирования современных заводов КПД до введения в эксплуатацию полноценной комплексной жилой застройки.


## НАПРАВЛЕНИЯ ДЕЯТЕЛЬНОСТИ ЦНИИЭП ЖИЛИЩА:

- Разработка градостроительной документации
- Разработка проектов строительства; планировка земельных участков
- Разработка проектов благоустройства городской среды
- Разработка полного комплекта проектной документации для объектов строительства, в том числе:
  - Жилых зданий любой этажности в монолитном, сборном железобетоне, металлокаркасе
  - Высотных жилых зданий (более 75 м)
  - Объектов социального назначения (детские сады, школы, торговые центры)
  - Учебных заведений и комплексов
  - Объектов медицинского назначения
  - Гостиниц
  - Спортивных сооружений
  - Складских, логистических комплексов
- Разработка новых проектов многоэтажных зданий для массовой застройки из сборного и сборно-монолитного железобетона с учетом возможностей современной технологии производства
- Осуществление функций генерального проектировщика
- Ведение технического и авторского сопровождения проектов
- Разработка архитектурно-технических решений и экспериментальных проектов мало- и многоэтажных зданий
- Обследование и мониторинг состояния конструкций зданий
- Разработка технических решений по устранению дефектов

## ВАКАНСИИ ЦНИИЭП ЖИЛИЩА:


Полное название компании	Акционерное общество «ЦНИИЭП жилища — институт комплексного проектирования жилых и общественных зданий». https://ingil.ru			
Направление деятельности	Проектирование жилых и общественных зданий I и II уровня ответственности			
ФИО ответственного за подбор	Багаева Ирина Владимировна			
Телефон	+7 495 984-54-44 доб. 30-20 Багаева И.В.			
E-mail	bagaeva.iv@ingil.ru			
Адрес с указанием станции метро	127434, Москва, Дмитровское шоссе, дом 9, строение 3. Станция метро «Тимирязевская»			
Наименование вакансии	Проектировщик систем электроснабжения наружных сетей, проектировщик систем электроснабжения внутренних сетей, проектировщик слаботочных систем внутренних и наружных сетей, проектировщик автоматизации и диспетчеризации инженерных систем.			
Должностные обязанности:				
График работы	С $9^{30}$ до $18^{00}$ . Возможен перенос начала и окончания рабочего дня.			
Командировки	Очень редко			
Испытательный срок	3 месяца			
Заработная плата на испытательный срок	Не отличается от заработной платы после испытательного срока			
Заработная плата после испытательного срока	Заработная плата + премия (в индивидуальном порядке)			
Дополнительные условия	Возможна удалённая работа			
Требования к кандидату:				
Возраст:	Не имеет значения			
Пол:	Не имеет значения			
Образование:	Высшее, неоконченное высшее			
Владение компьютерными программами	AutoCAD, Word			
Иностранный язык, степень	Не имеет значения			

На следующих страницах можно ознакомиться с примерами некоторых видов работ, выполняемых специалистами отдела электрооборудования, связи и автоматики по проекту жилого дома.

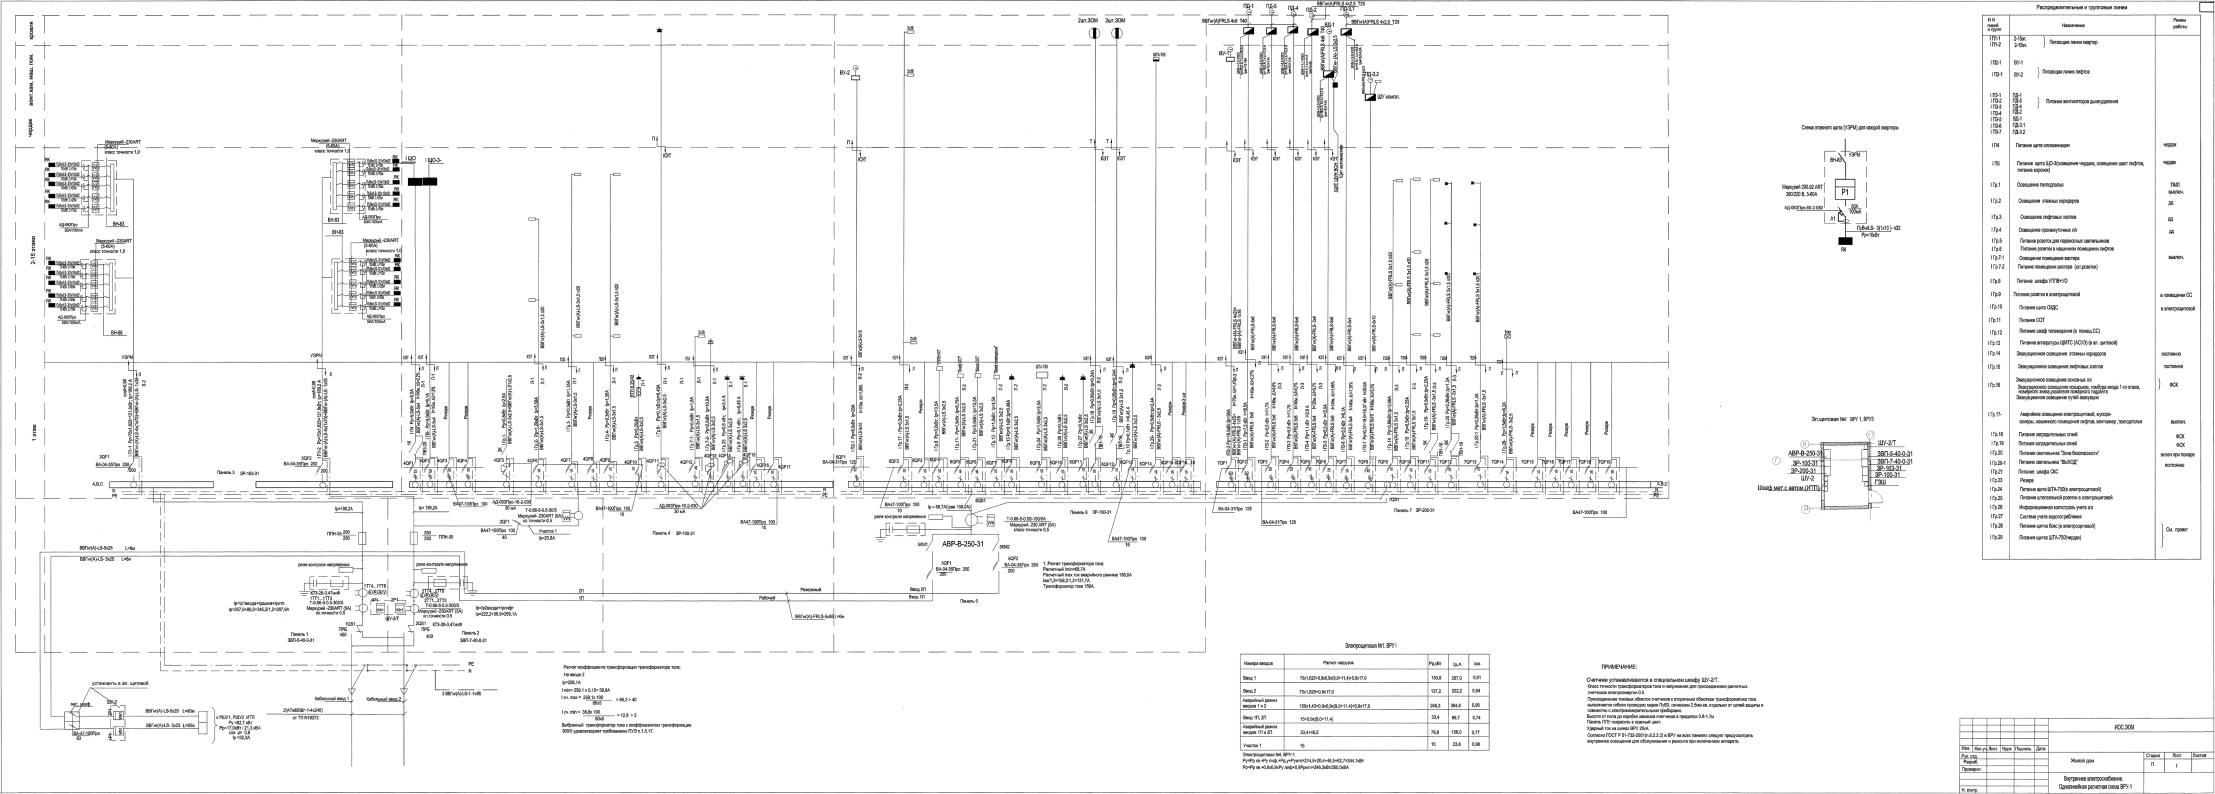




	Nº	Наименование	Площадь
	1	Насосная	68,55
	2	итп	61,09
	3	УУТ	13,24
	4	Техническое подполье	391,03
	5	Техническое подполье	34,87
Ī	6	Помещение СС	12,96
_			581.74 m <sup>2</sup>

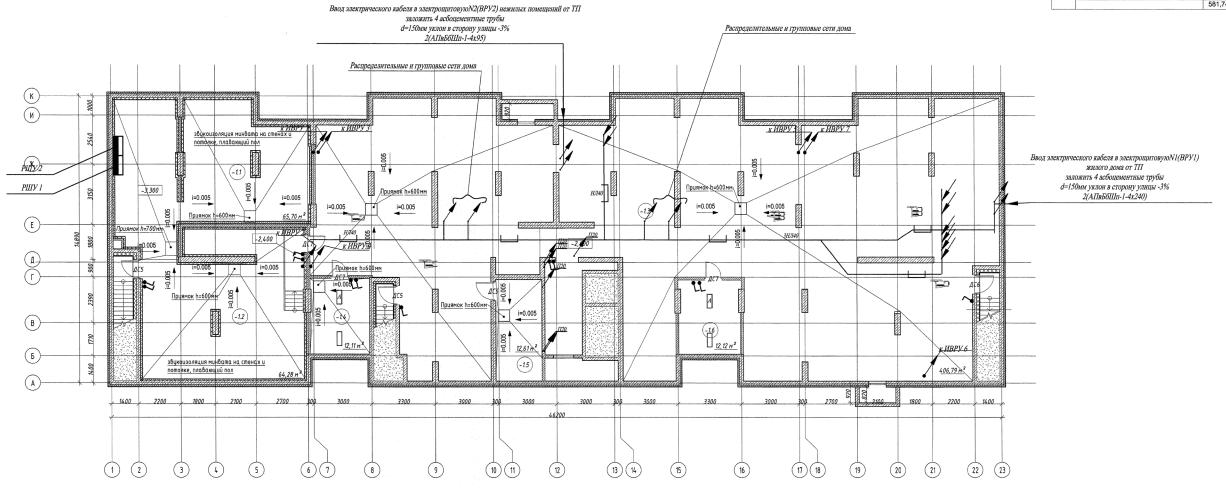

						иос.эом				
/зм.	Кол.	Лист	№док.	Подпись	Дата					
азработал							Стадия	Лист	Листов	
Ірове	пио					Жилой дом	П	7		
						План подвала. Распределительные и групповые сети.				
1. контр.						т аспродолительные и трупповые сети:				

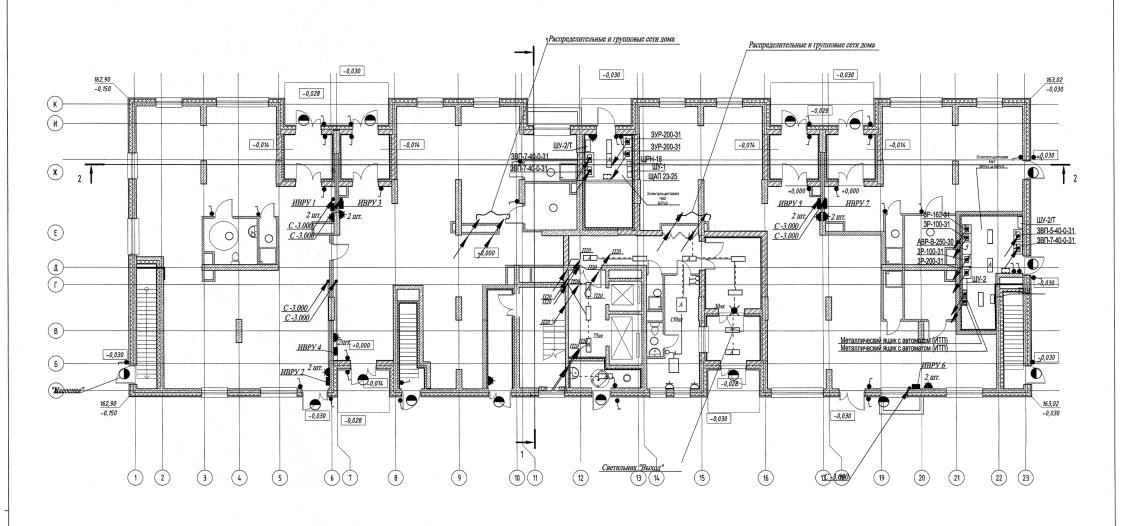


								٨	1асштаб 1:100		
						иос.эом					
Изм.	Кол.уч	Лист	№ док.	Подп.	Дата		,				
							Стадия	Лист	Листов		
Разработал		iu				Жилой дом	П	8			
Пров	ерил										
					-	План 1 этажа.					
Н.кон	тр.					Распределительные и групповые сети.					


## Щиток этажный Шкаф управления Светильник потолочный люминесцентный антивандальный Световой указатель "Выход", "Зона безопасности". Проводка уходит на более высокую отметку Проводка приходит с более визокой отметки Выключатель, 220 В, одноклавишный для скрытой установк Выключатель, 220 В, одноклавишный для скрытой установки Выключатель, 220 В, адмуклавишный для скрытой установки Розетка штелоельная, 220 В, 10 А, с 3-м заземляющим контактом, защищенного исполнения Розетка штелоельная, 220 В, 10 А, без заземляющего контакта, защищенного исполнения Ящик ЯТП-0,25 (с разделительным и понижающим трансформатором)

Обозначение аварийного светильника Распределительные или групповые сети на лотке

Аварийные распределительные или групповые сети

Условные обозначения

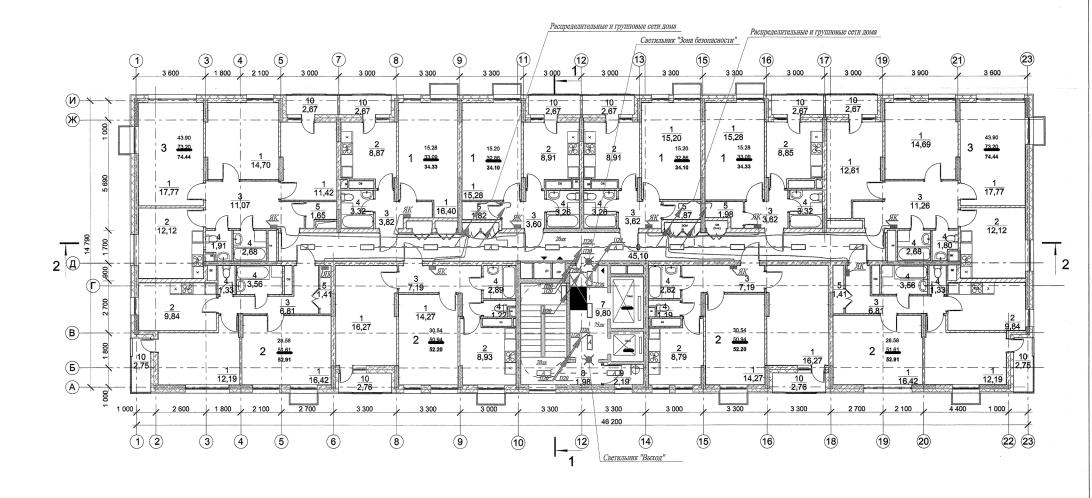

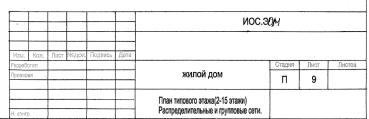

## ждём вас в цнииэп жилища!

127434, Москва, Дмитровское шоссе, дом 9, строение 3

Багаева Ирина Владимировна +7 495 984-54-44 доб. 30-20 bagaeva.iv@ingil.ru